

Legenda:


- BRANŻA DROGOWA**
- Projektowana ulica Ks. Dobrawy
 - Projektowane ciągi piesze
 - Projektowane ciągi piesze najazdowe
 - Projektowane wjazdy bramowe
 - Projektowana zielen niska
 - Projektowane naw. najazdowe w obrębie rond
 - Proj. naw. żwirowa placów manewrowych
 - Proj. docelowo ciągi piesze najazdowe
 - Proj. docelowo wjazdy bramowe
 - Projektowane krawężniki betonowe wystające
 - Projektowane krawężniki betonowe wtopione
 - Projektowane krawężniki kamienne wtopione
 - Projektowane obrzeża betonowe
 - Projektowany rynsztok odwodnienia
 - Istniejące granice działek
 - Projektowane docelowo granice działek
 - Proj. zabezpieczenie sieci rurami dwudzielnymi

ZAKRES PRZEDMIOTU ZAMÓWIENIA


<p>"TRAFFIC" PRACOWNIA PROJEKTOWA DRÓG I MOSTÓW MACIEJ GIERS 07 -410 OSTROŁĘKA, UL. GEN. STEFANA ROWECKIEGO "GROTA" 9/1 kom. 510-168-863, NIP 758-210-24-68, Regon 141928879</p>		
inwestor: MIASTO IŁAWA ul. Niepodległości 13 14-200 Iława	inwestycja: Ul. Ks. Dobrawy, Mieszka I oraz Bolesława Śmiatego w Iławie, woj. warmińsko - mazurskie, pow. iławski	skala: 1:500 data opracowania: 06.2013
<p>PROJEKT WYKONAWCZY</p>		
lokalizacja: Ul. Ks. Dobrawy w miejscowości Iława, jednostka planistyczna 1E wg schematu podziału obszaru miasta		
temat projektu: Budowa ulicy Ks. Dobrawy wraz z odwodnieniem i oświetleniem ulicznym		
nazwa rysunku: PROJEKT ZAGOSPODAROWANIA TERENU I PASA DROGOWEGO - ZAMIENNY		nr rysunku: 2
		strona: 1
Zastrzegam wszelkie prawa wynikające z Ustawy o prawie autorskim. Rysunek niniejszy nie może być w całości lub w części przerysowany, uzupełniany lub odstępiony komunikowalnym, bez pisemnej zgody firmy: "TRAFFIC" - Pracownia Projektowa Dróg i Mostów Maciej Giers		

Załącznik nr 4 do SIWZ. Pozostępowanie znak ZP.271.25.2014


PRZEKRÓJ NORMALNY D - D

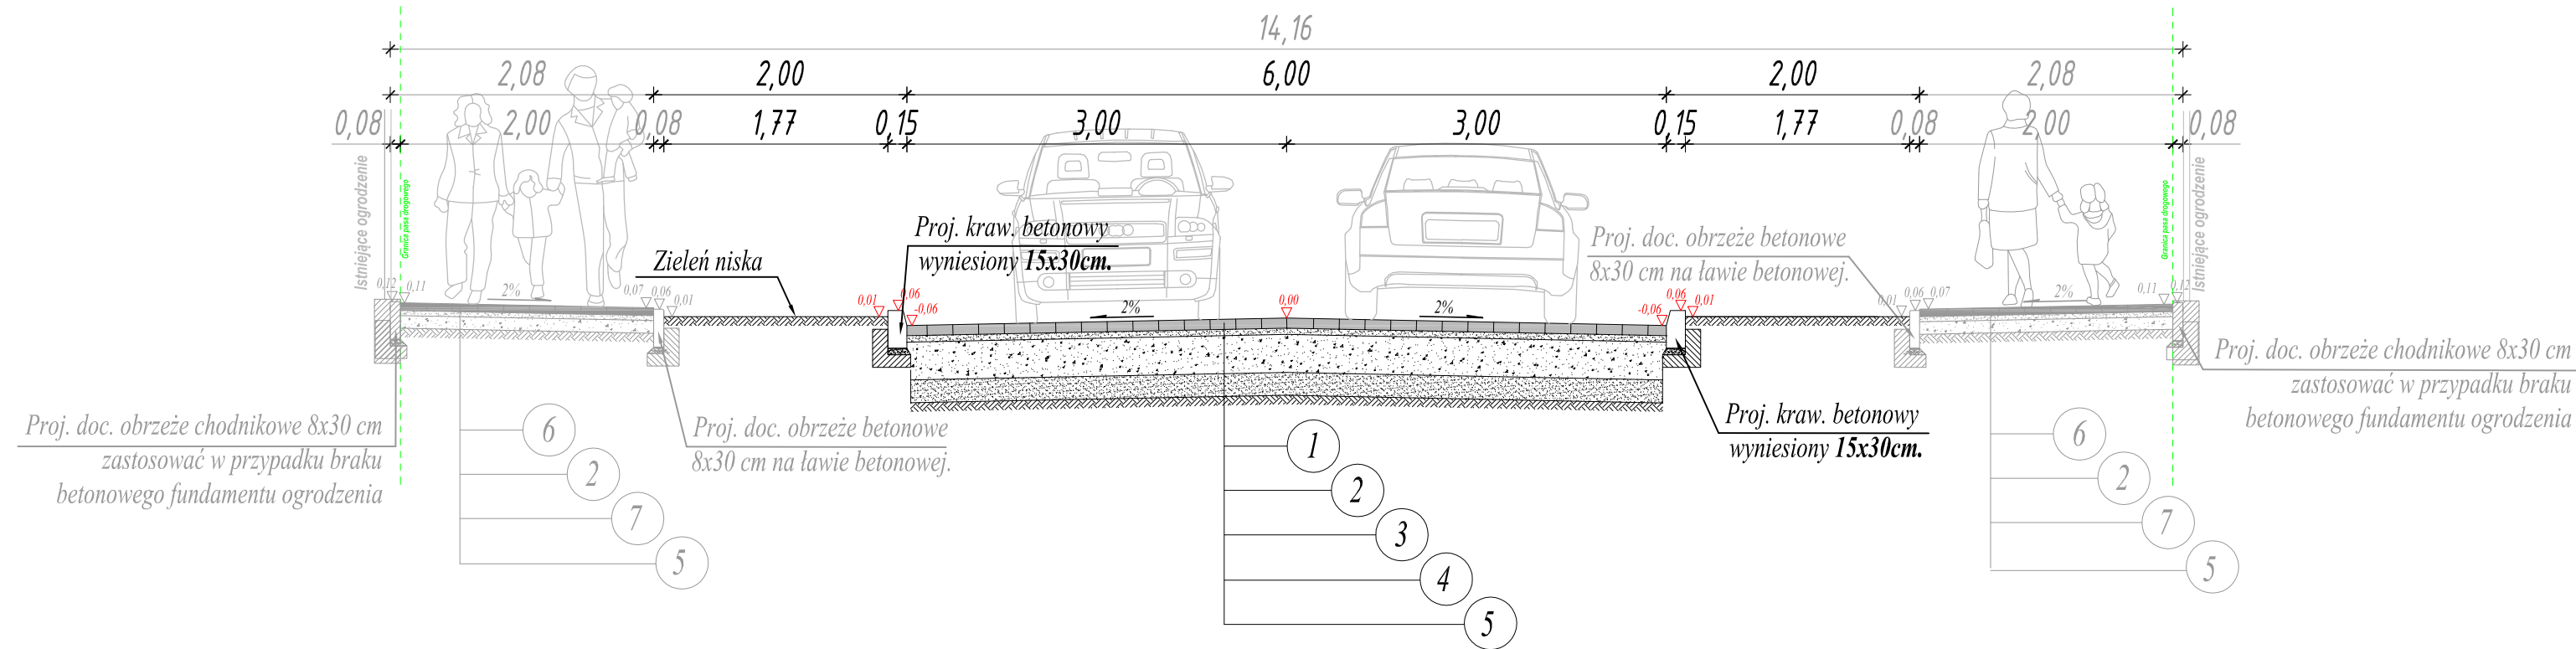

Obrzeże betonowe 8x30x75 (100) na ławie betonowej z oporem betonowym

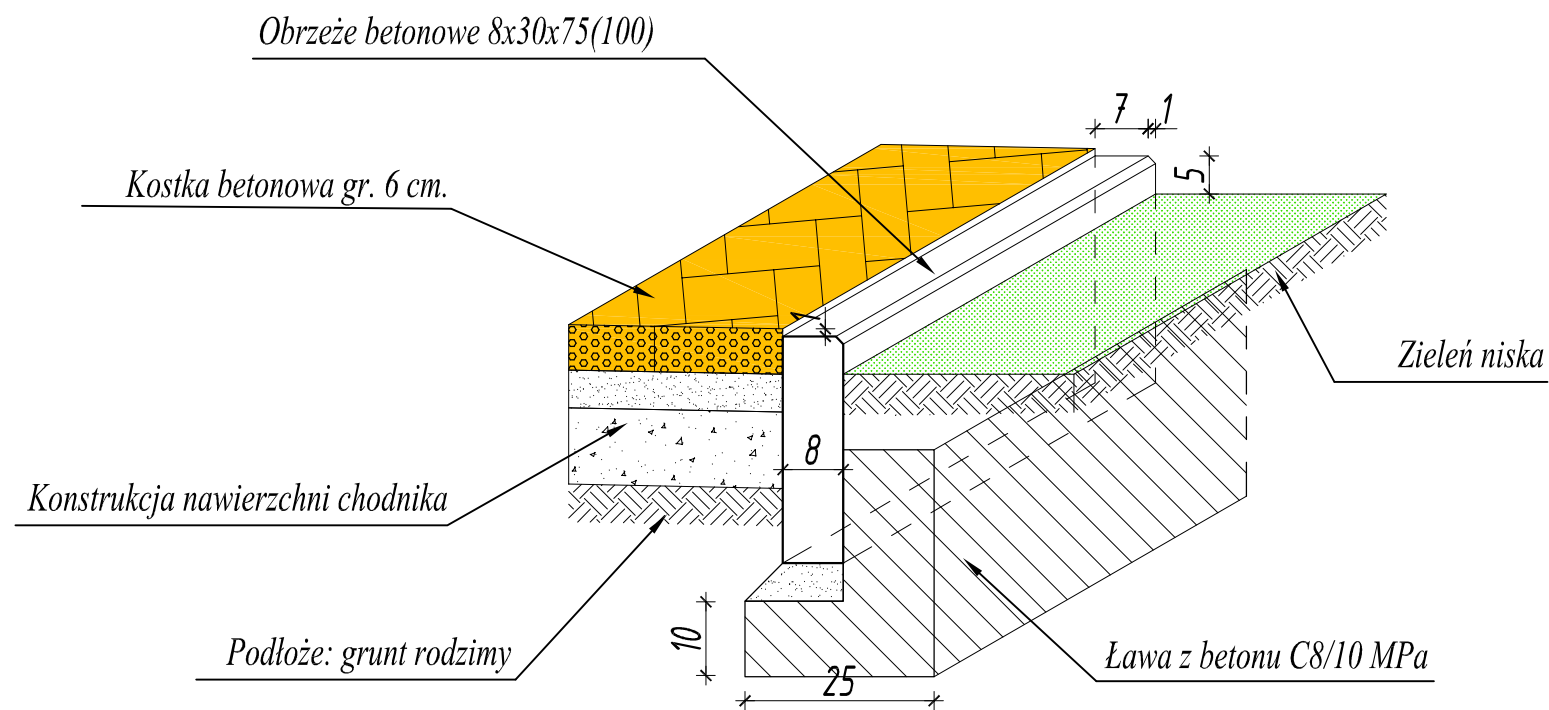

Krawężnik betonowy 15x30x75 (100) na ławie betonowej z oporem betonowym

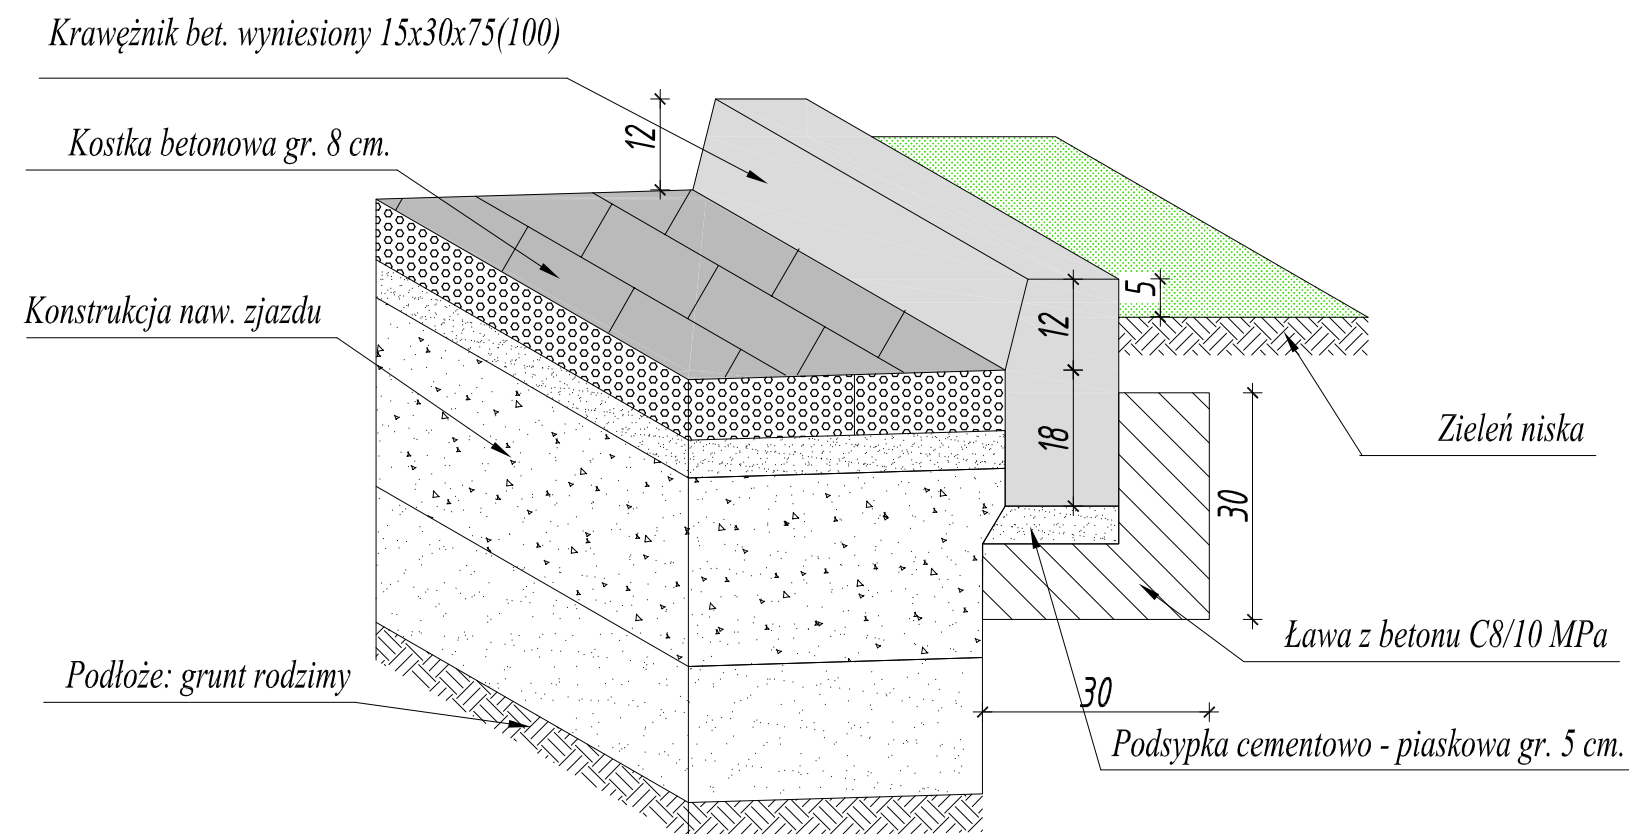

OPIS KONSTRUKCJI:

Projektowana konstrukcja nawierzchni jezdni, ciągów pieszych, zjazdów bramowych oraz ciągów pieszo-jezdných

- 1 — Projektowana warstwa ścieralna nawierzchni z kostki betonowej grubości 8 cm, zamulenie spoin piaskiem łamanym 0/2 mm,
- 2 — Projektowana warstwa podsyпки cementowo - piaszkowej (1:4), 0/2 mm o grubości 3 cm,
- 3 — Proj. warstwa podbudowy z kruszywa łamanego fr. 0/31,50 mm zagęszczanego mechanicznie o grubości 25 cm ze skały litej,
- 4 — Projektowana warstwa odcinająca z kruszywa naturalnego fr. 0/31,50 mm stabilizowanego cementem R₂₈ 2,5 Mpa o gr. 15 cm,
- 5 — Podłoże: grunt rodzimy, po lokalnym zdjęciu warstwy humusu.
- 6 — Projektowana warstwa ścieralna nawierzchni ciągów pieszych z kostki betonowej grubości 6 cm, zamulenie spoin piaskiem łamanym 0/2 mm,
- 7 — Projektowana warstwa podbudowy z kruszywa łamanego fr. 0/31,50 mm zagęszczanego mechanicznie o gr. 15 cm,

"TRAFFIC" PRACOWNIA PROJEKTOWA DRÓG I MOSTÓW MACIEJ GIERS 07 -410 OSTROŁĘKA, UL. GEN. STEFANA ROWECKIEGO "GROTA" 9/1 kom. 510-168-863, NIP 758-210-24-68, Regon 141928879			
inwestor:	MIASTO IŁAWA ul. Niepodległości 13 14-200 Iława	inwestycja:	Ul. Ks. Dobrawy, Mieszka I oraz Bolesława Śmiałego w Iławie woj. warmińsko - mazurskie, pow. iławski
skala:	1:50	data opracowania:	06.2013
stadium: PROJEKT WYKONAWCZY			
lokalizacja: Ul. Ks. Dobrawy w miejscowości Iława, jednostka planistyczna 1E wg schematu podziału obszaru miasta			
temat projektu: Budowa ulicy Ks. Dobrawy wraz z odwodnieniem i oświetleniem ulicznym			
nazwa rysunku:	PRZEKROJE NORMALNE I KONSTRUKCJA NAWIERZCHNI - ZAMIENNE	nr rysunku:	4.1
		stron:	1
<small>Zastrzega się wszelkie prawa wynikające z Ustawy o prawie autorskim. Rysunek niniejszy nie może być w całości lub w części przerysowany, uzupełniony lub odstąpiony komukolwiek, bez pisemnej zgody firmy: "TRAFFIC" - Pracownia Projektowa Dróg i Mostów Maciej Giers</small>			

ZESPÓŁ PROJEKTOWY				
branża	funkcja	imię i nazwisko	nr uprawnień	podpis
DROGOWA	projektant	mgr inż. Józef Mrugański	UAN-IV-10220/75/81	
	opracował	mgr inż. Maciej Giers		
	opracował	tech. Mariusz Kamiński		